



Рабочий проект (Раздел АР):

Индивидуальный жилой дом из арболитовых блоков в НСО, Новосибирского р-на, МО Толмачевский сельсовет, д. Алексеевка (кадастровый номер

Номер проекта:


115-04-04.20 AP, KX


Дата:

20.06.2020

Apxumekmop:

Шахов В.С

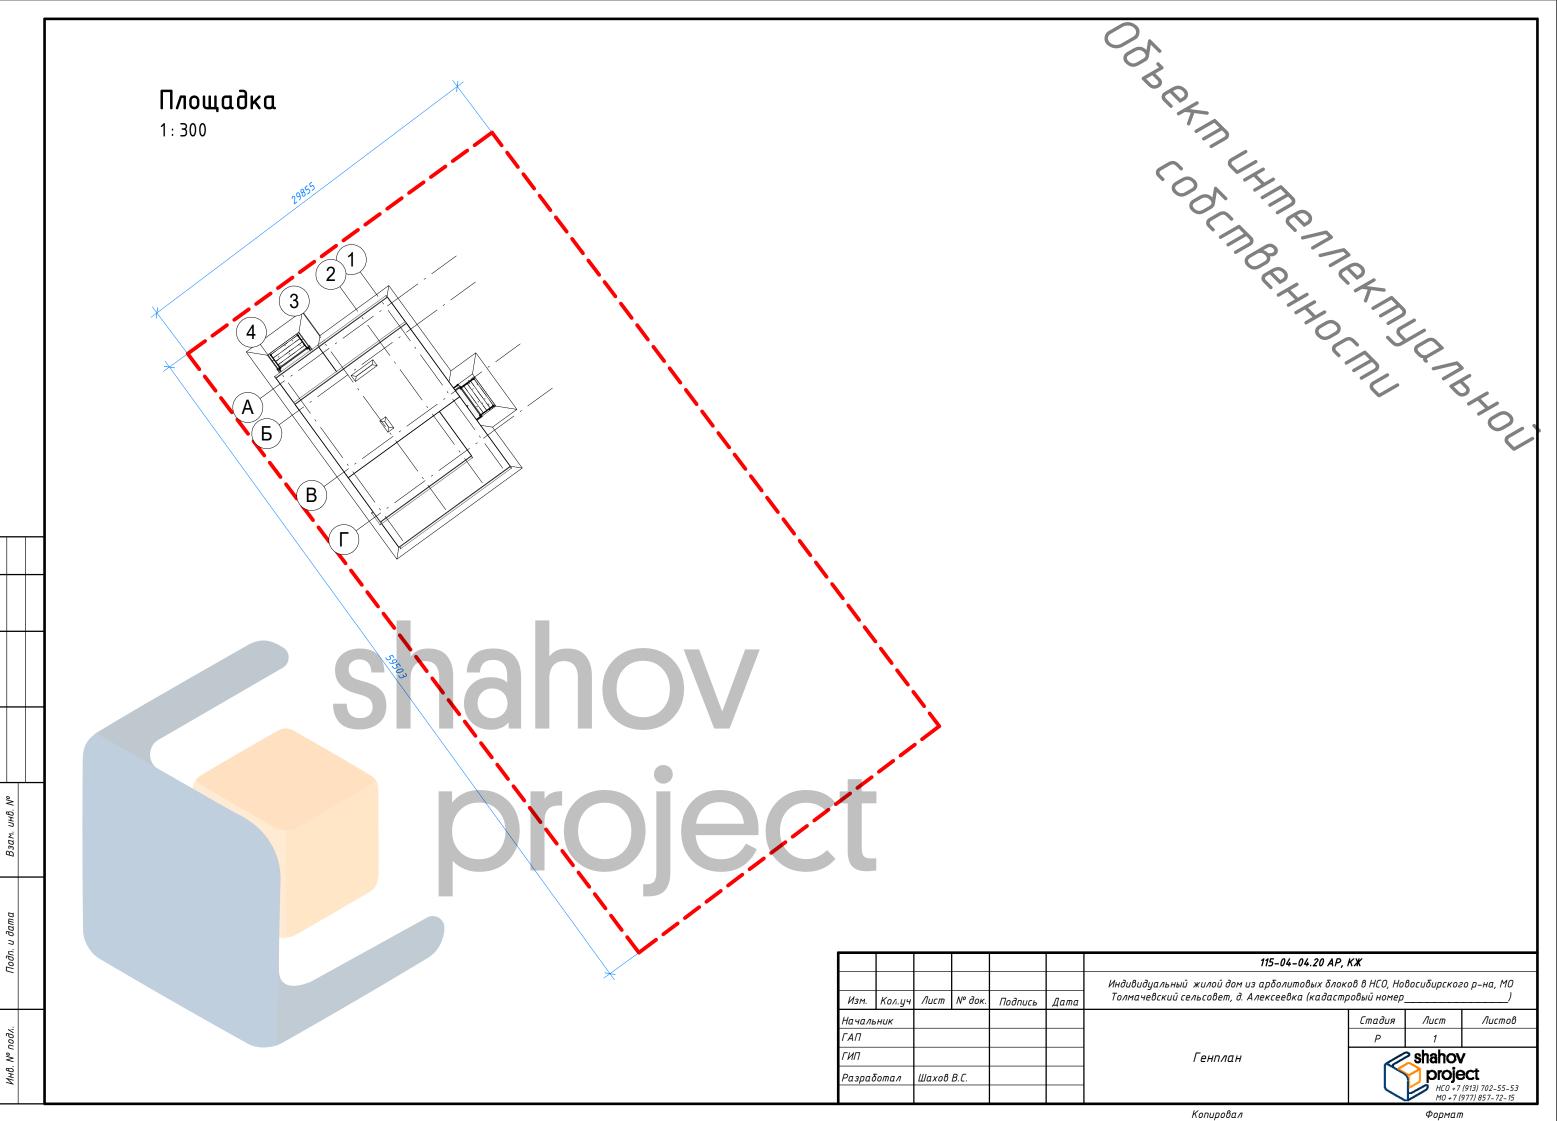

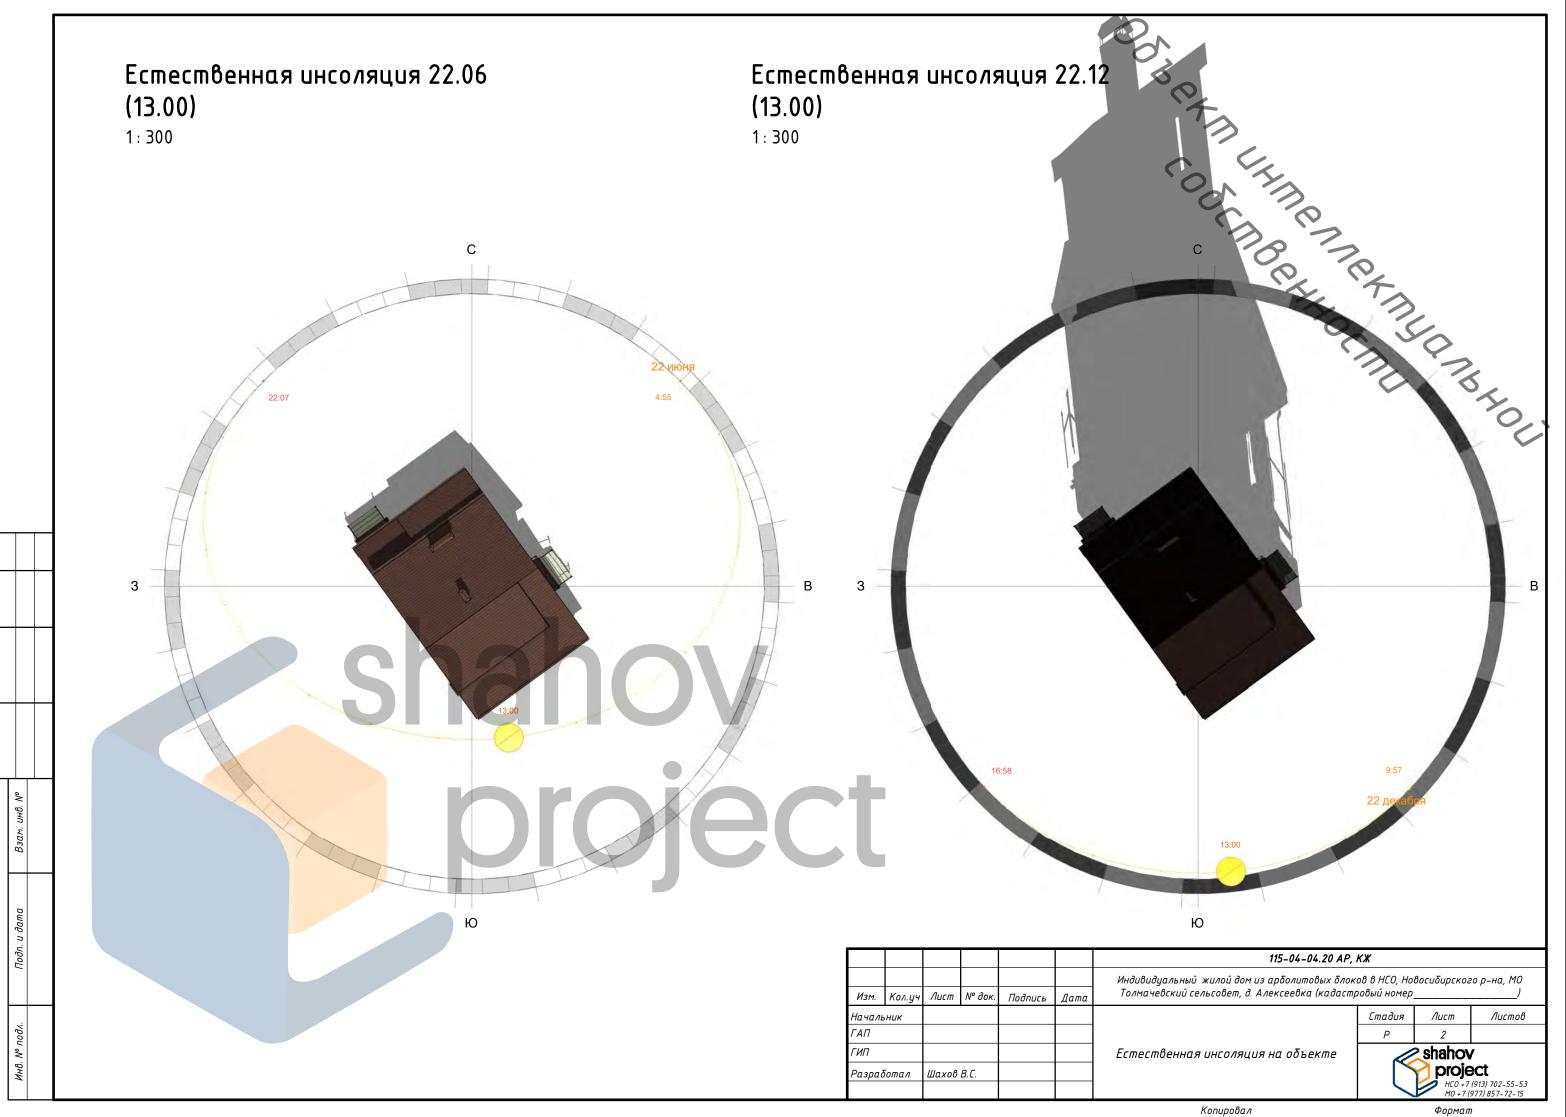

Ведомость чер	тежей
---------------	-------

Номер листа

Имя листа

		,
1	Генплан]
2	Естественная инсоляция на объекте]
3	Ведомость чертежей	1
4	Ведомость ссылочных и прилагаемых документов	1
5	Общие данные	1
6	План 1 этажа	1
7	План 2 этажа	1
8	3d виды	1
9	Зd фасады	1
10	Φαςαδ Γ-Α	1
11	Фасад 1-4	1
12	Фасад 4-1	1
13	Φαςαδ Α-Γ	>
14	План кровли	
15	Разрез 1-1	18
16	Разрез 2-2	
17	<u> Узлы</u>	BHOL.
18	Кладочные планы	
19	Перемычки и объем материалов кладки	1
20	Планы армопояса	1
21	Перекрытие 1 этажа]
22	Устройство перекрытия террасы	1
23	Узел опирания лестницы крыльца	1
24	Ведомость основных материалов	1
<i>КЖФ-1</i>	План фундамента для крылец и террас	1
<i>КЖФ-2</i>	Схема раскладки ФБС крыльца и террасы, кладочный план цоколя	
Ωδιμμί μπο 2	2. 7K	- I

Общий итог: 26

Согласовано

Взам. инв. №

Подп. и дата

Инв. № подл.

shahov

							4
	Изм.	Кол.уч	Лист	№ док.	Подпись	Дата	
	Начальник						
	ГАП ГИП Разработал						
			Шахов	В.С.			

Индивидуальный жилой дом из арболитовых блоков в НСО, Новосибирского р-на, МО Толмачевский сельсовет, д. Алексеевка (кадастровый номер

115-04-04.20 AP, KX

Ведомость чертежей

Стадия Лист Λυςποβ shahov **project** 2 HCO + 7 (913) 702-55-53 MO + 7 (977) 857-72-15

Обозначение	Наименование	Примечание
СП 45.13330.2012	Земляные сооружения, основания и фундаменны	
СП 22.13330.2011	Основания зданий и сооружений	
СП 70.13330.2012	Несущие и ограждающие конструкции	
СП 63.13330.2012	Бетонные и железобетонные конструкции	
СП 28.13330.2012	Защита строительных конструкций от коррозии	
СНиП 3.04.03-85	Защита строительных конструкций и сооружений от коррозии	
СНиП 12-03-2001	Безопасность труда в строительстве часть 1	
СНиП 12-04-2002	Безопасность труда в строительстве часть 2	6
ΓΟCT 26633-2012	Бетоны тяжелые и мелкозернистые. Технические условия	
ГОСТ 7473-2010	Смеси бетонные	
ГОСТ 18105-2010	Правила контроля и оценки прочности	
ГОСТ 52544-2006	Прокат арматурный свариваемый периодического профиля классов А500С И В500С для армирования железобетонных конструкций	
Каталог материалов	Компания "ТехноНиколь"	
мишериилоо		

shahov

						4
Изм.	Кол.уч	Лист	№ док.	Подпись	Дата	
Началь	ник					
ΓΑΠ						
ГИП						
Разраδ	отал	Шахов	В.С.			

Согласовано

Взам. инв. №

Подп. и дата

Инв. № подл.

115-04-04.20 AP, KX

Индивидуальный жилой дом из арболитовых блоков в НСО, Новосибирского р-на, МО Толмачевский сельсовет, д. Алексеевка (кадастровый номер)								
	Стадия	Лист	Листов					
	Р	4						
Ведомость ссылочных и прилагаемых документов	V/							

Общие данные

Класс конструктиваной пожарной опасности здания "СО" СП 112.13330.2011.

По функциональной пожарной опасности Ф 1.4 СП 112.13330.2011.

Степень огнестойкости здания, сооружения – II таб. 4* СП 112.13330.2011.

Уровень ответственности здания – II.

Коэффициент надежности – 0,95.

Объект строительства находится в HCO, Новосибирского р-на, MO Толмачевский сельсовет, д. Алексеевка.

По климатическим условиям территория Новосибирского района согласно СП 131.13330. 2011 расположена в первой строительно-климатической зоне характеризующейся наименее суровыми условиями, в подрайоне 1В первого климатического района, в сухой по влажности зоне.

Отличительной чертой климата рассматриваемой территории является его континентальность, выраженная резкой изменчивостью метеорологических элементов, как в суточном, так в месячном и годовом ходе.

По данным наблюдений на ближайшей ГМС (г. Новосибирск) средняя годовая темперстура воздуха составляет (плюс) 1,3 °С.

Температура самого холодного месяца (январь) составляет в среднем (минус) 17,3 °С, с абсолютным минимумом (минус) 50°С. Температура воздуха наиболее холодных суток обеспеченностью 0,98 составляет (минус) 43°С, наиболее холодной пятидневки (минус) 41°С. Средняя температура наиболее теплого месяца (июль) составляет (плюс) 19,4°С с абсолютным максимумом (плюс) 37°С.

Среднемесячная относительная влажность воздуха наиболее теплого месяца (июль) составляет 72 %, наиболее холодного месяца (январь) — 80 %.

Количество осадков в холодный период года (ноябрь-март) составляет 104 мм, в теп-лый период года (апрель-октябрь) – 321мм.

Средняя дата появления снежного покрова — 15.10, средняя дата образования устойчивого снежного покрова — 01.11, средняя дата разрушения устойчивого снежного покрова — 09.04. Средняя дата схода снежного покрова — 24.04. Среднее число дней со снежным покровом составляет 167 суток. Средняя высота снежного покрова составляет 39 см, наибольшая достигает 75 см, наименьшая — 12 см.

Нормативная толщина стенки гололеда в районе работ согласно приложение «Ж», карта 4 (II район) табл. 12.1 СП 20.13330.2011 составляет 5 мм.

Ветровой режим в районе работ характеризуется ветрами, преимущественно южного направления.

Средняя годовая скорость ветра составляет 3,8 м/сек, минимальные скорости ветра (2,0 м/сек.) приходятся на летние, максимальные (4,7 м/сек.) — на зимние месяцы.

Согласно картам ОСР-2015 Российской Федерации расчетная сейсмичная интенсивность территории Новосибирского района в баллах шкалы MSK-64 для объектов категорий А (массовое строительство) составляет 6 баллов (СП 14.13330. 2014 [7]).

Согласовано				
		инв. №		

Подп. и дата Взам. инв. №

подл.

8

Инв.

Разработал


Шахов В.С.


115-04-04.20 AP, KX Индивидуальный жилой дом из арболитовых блоков в НСО, Новосибирского р-на, МО Толмачевский сельсовет, д. Алексеевка (кадастровый номер Изм. Лист № док Кол. 44 Подпись Дата Стадия /lucm Λυςποβ Начальник ГАП ГИП shahov Общие данные

Κοπυροβαл

project

HCO +7 (913) 702-55-53 MO +7 (977) 857-72-15

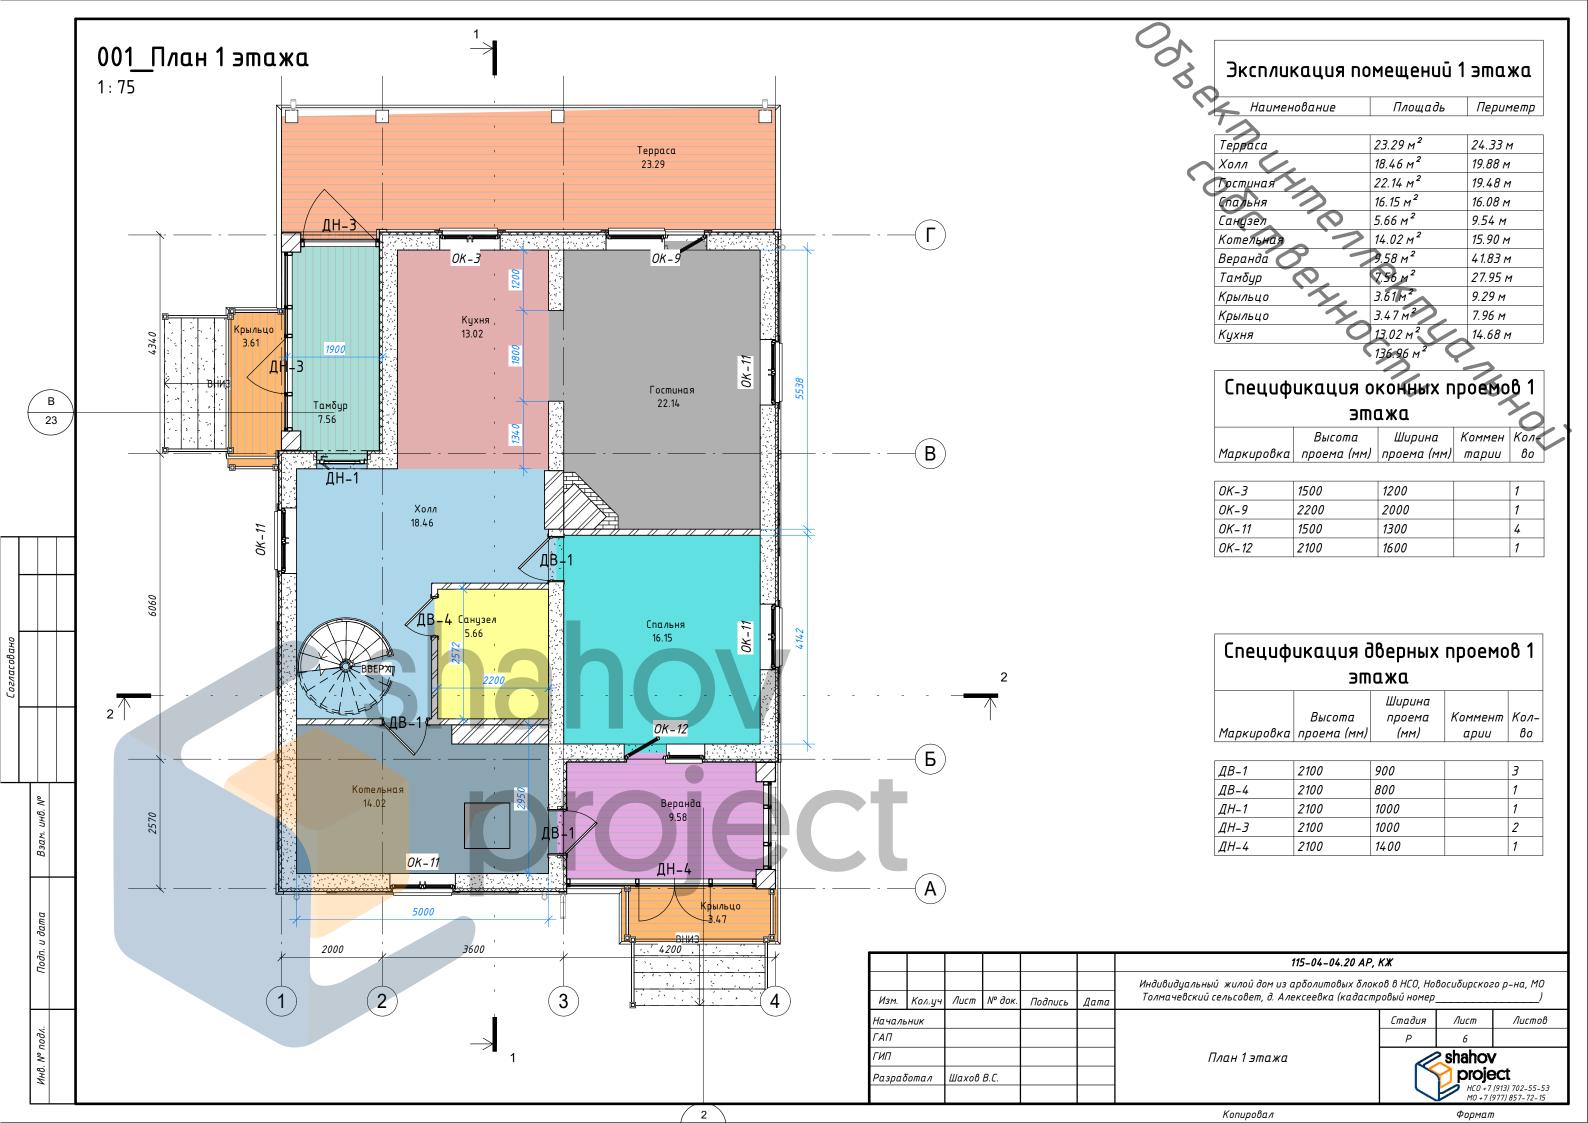

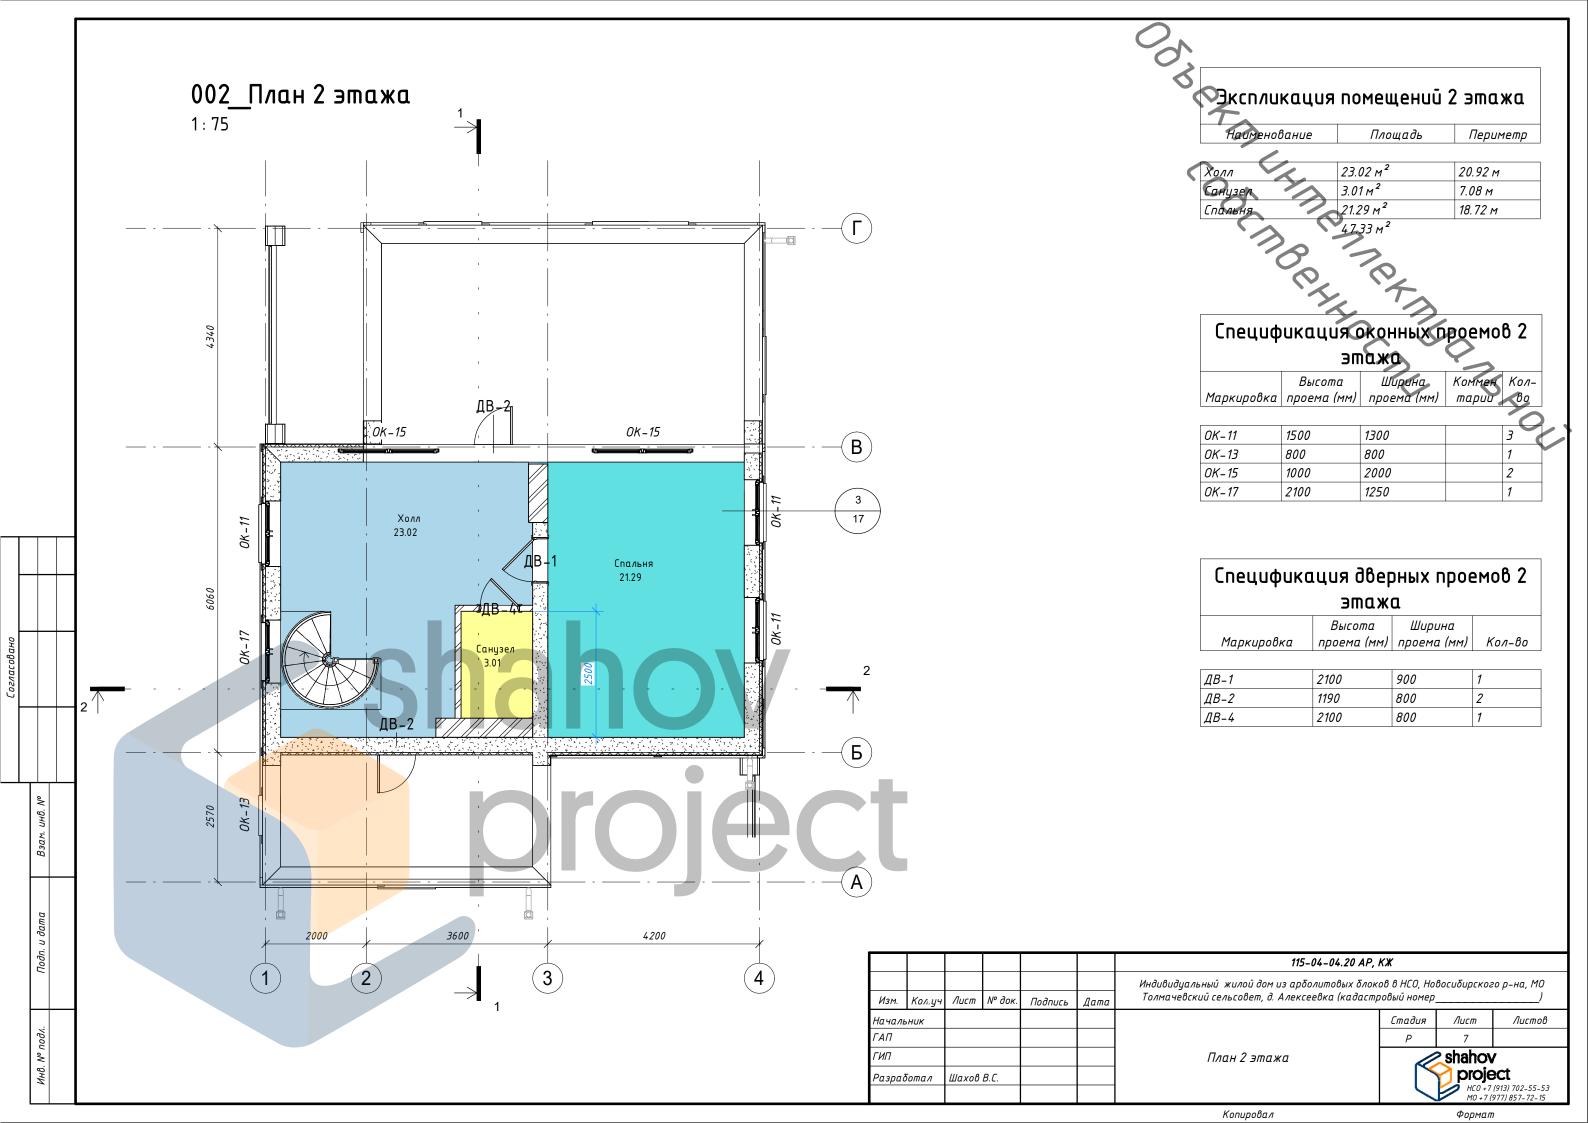

<i>L огласовано</i>				
		Взам. инв. №		
		Подп. и дата		
		Инв. № подл.		








						115-04-04.20 AP, KX					
Изм.	Кол.цч	Лист	№ док.	Подпись	Дата	Индивидуальный жилой дом из арболитовых блоков в НСО, Новосибирского р-на, Толмачевский сельсовет, д. Алексеевка (кадастровый номер		го р-на, MO)			
		7700777	W 00M	TIOOTIUEB	дата	Стадия Лист Листов					
Началь	SHUK						Стиоия	/IULIII	710111100		
ΓΑΠ							Р	8			
ГИП						→		shahov			
Разработал		Шахов	В.С.				project HCO +7 (913) 702-55-5				













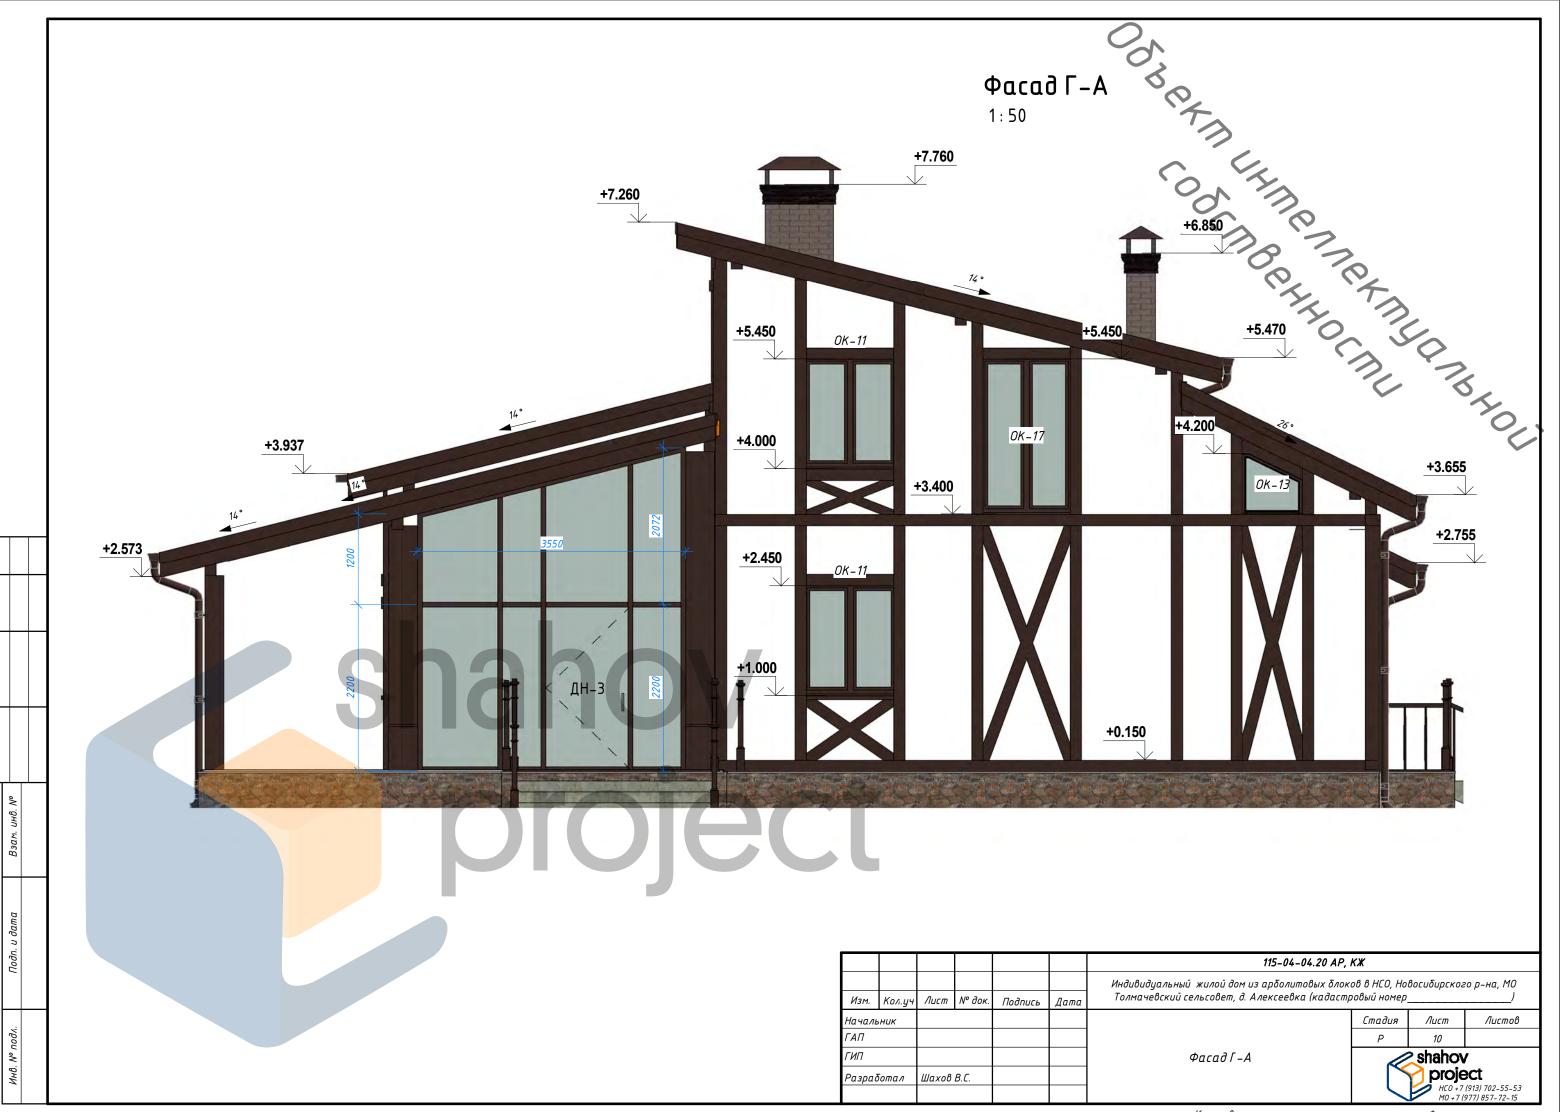

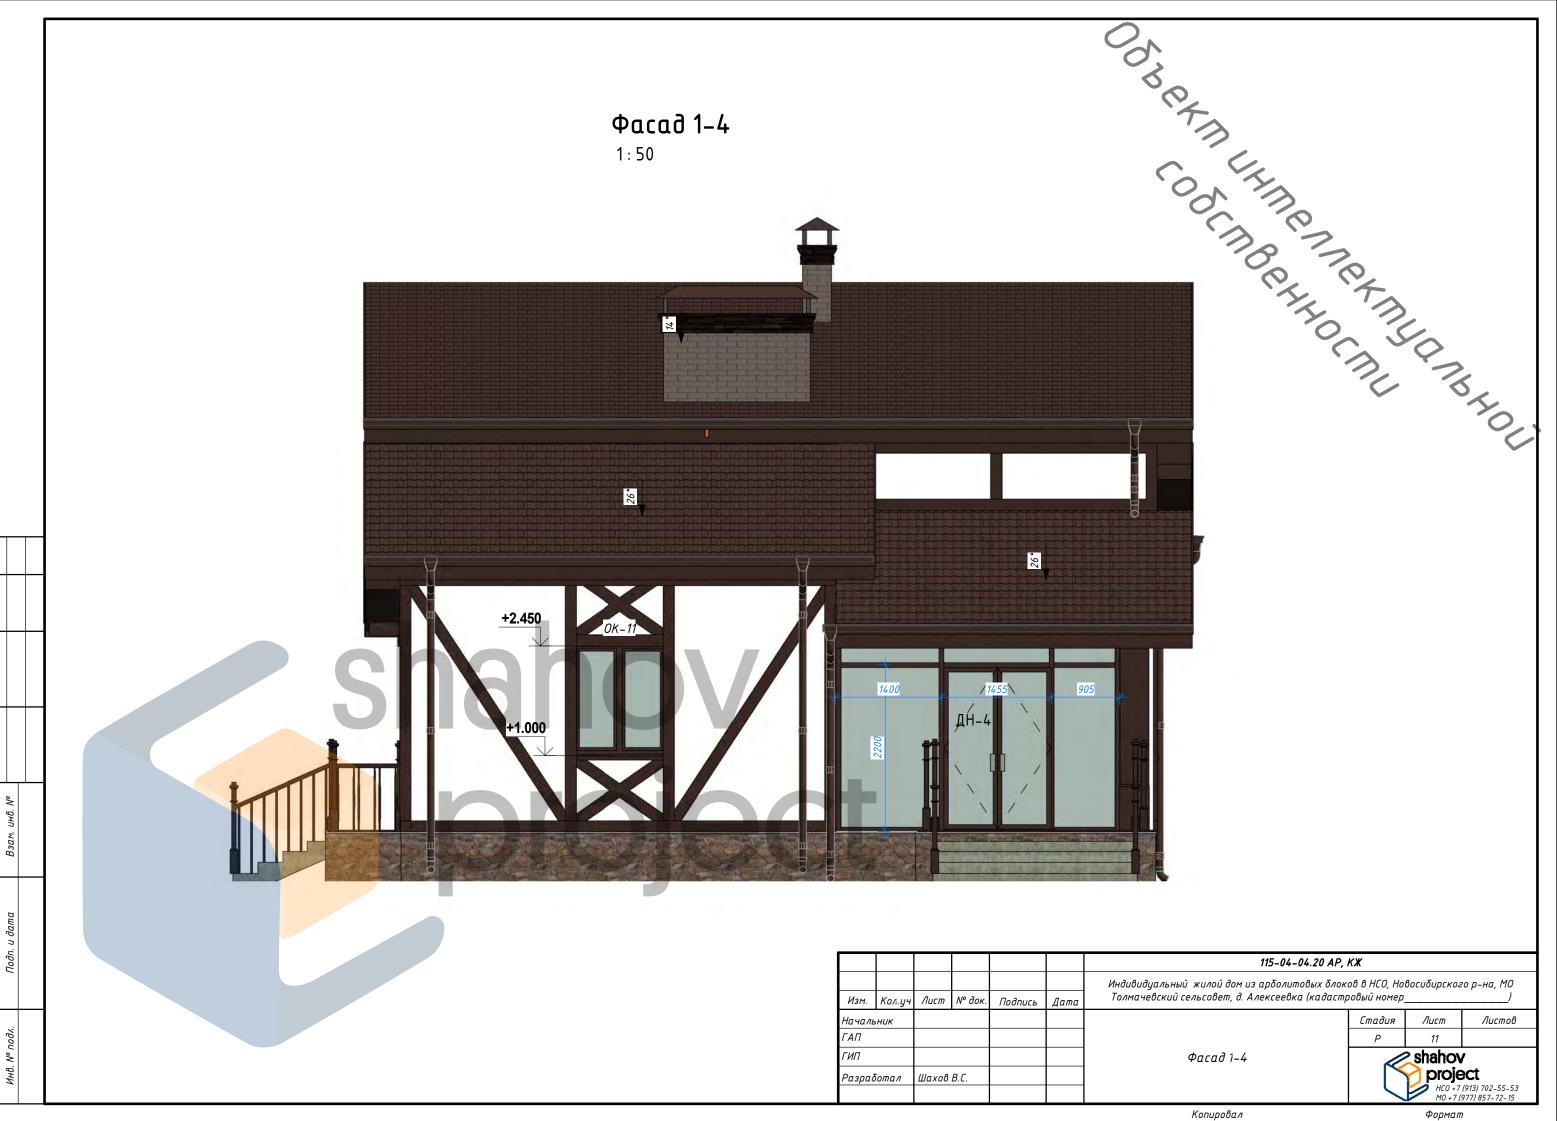

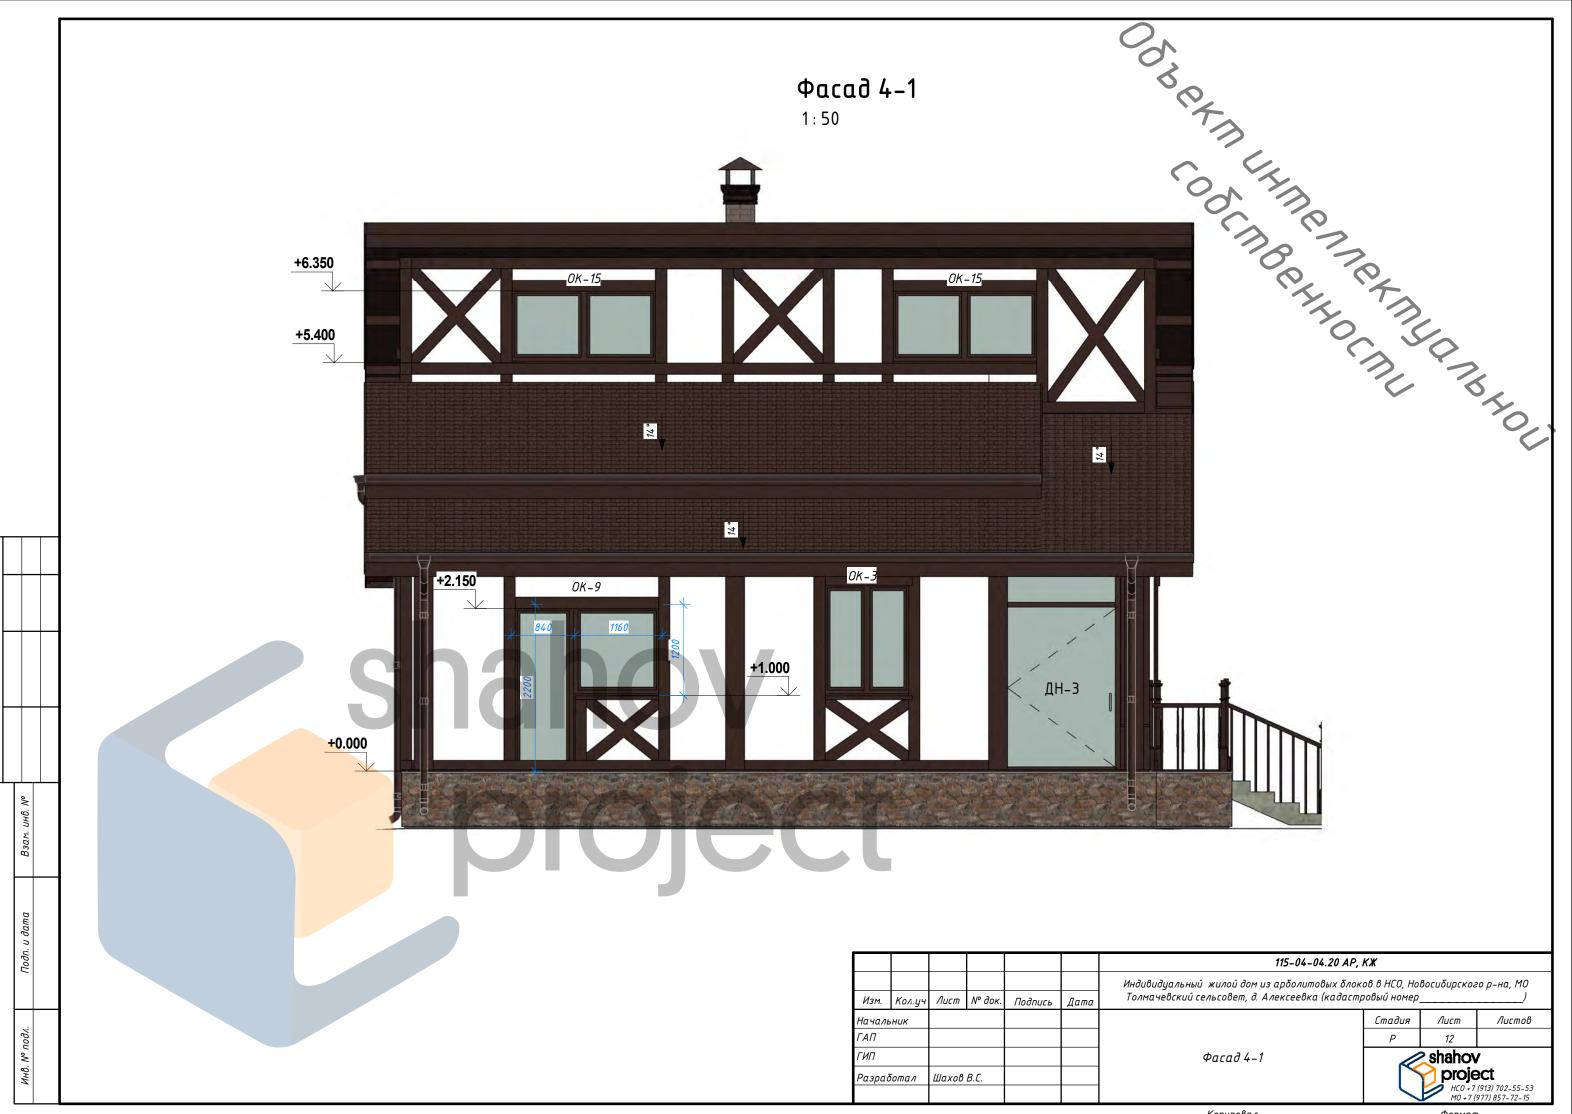

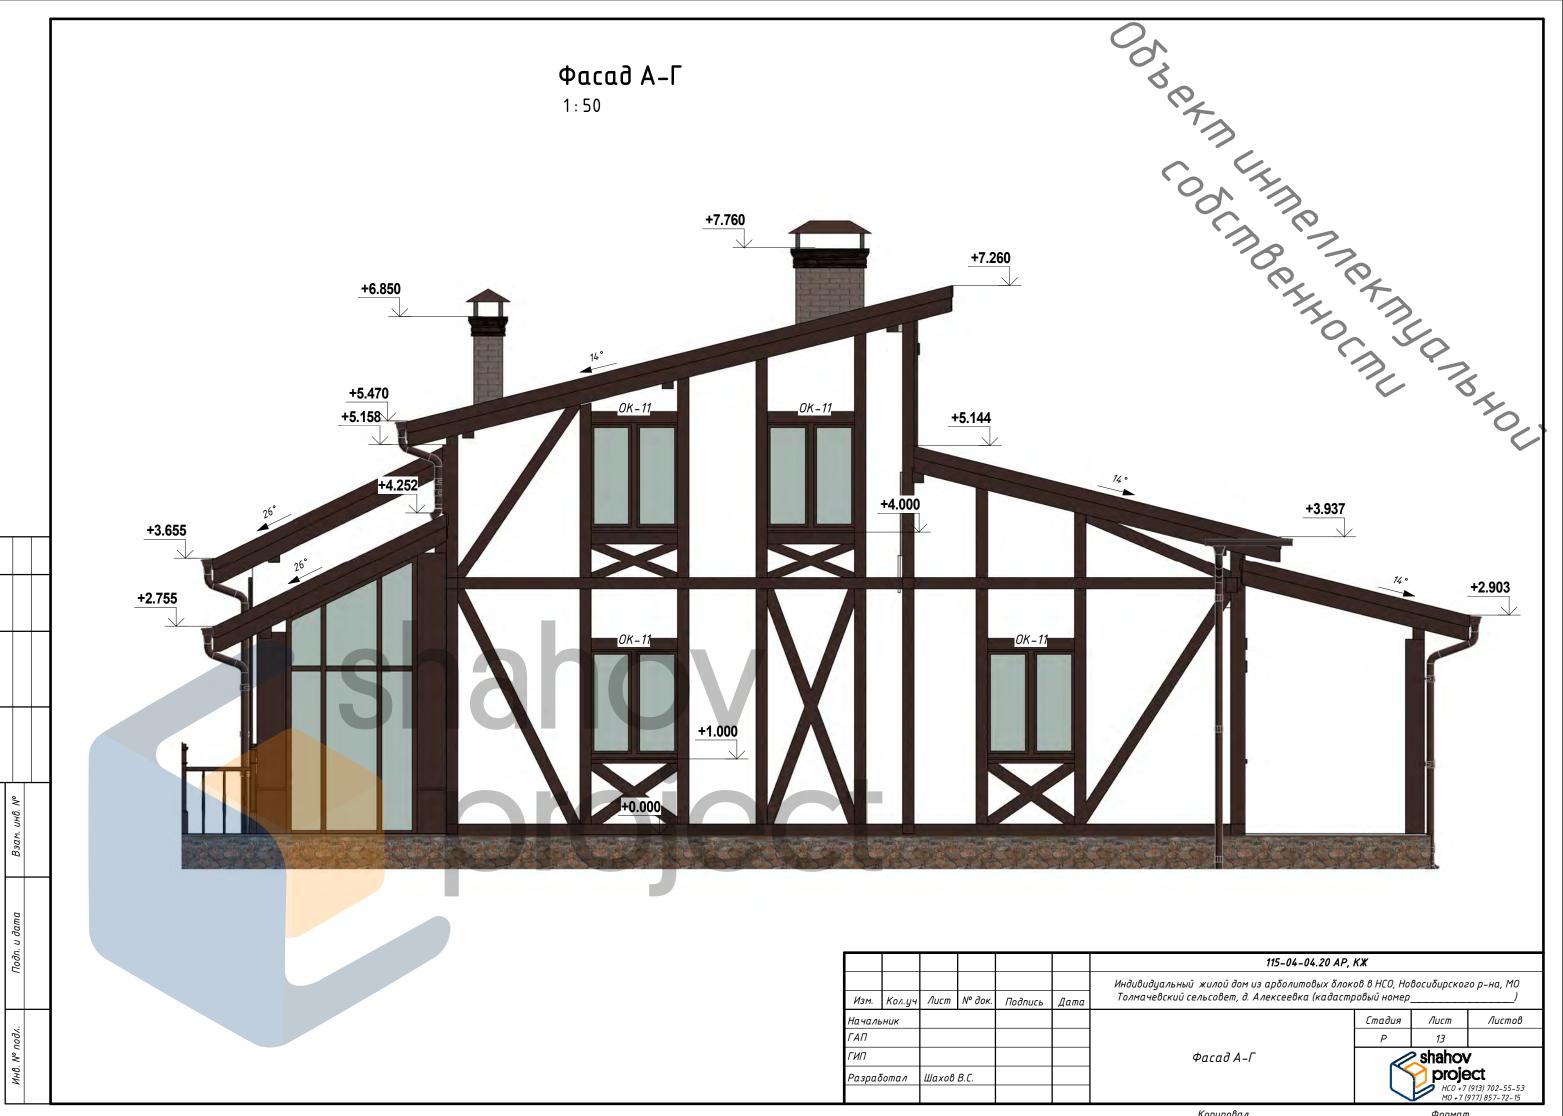

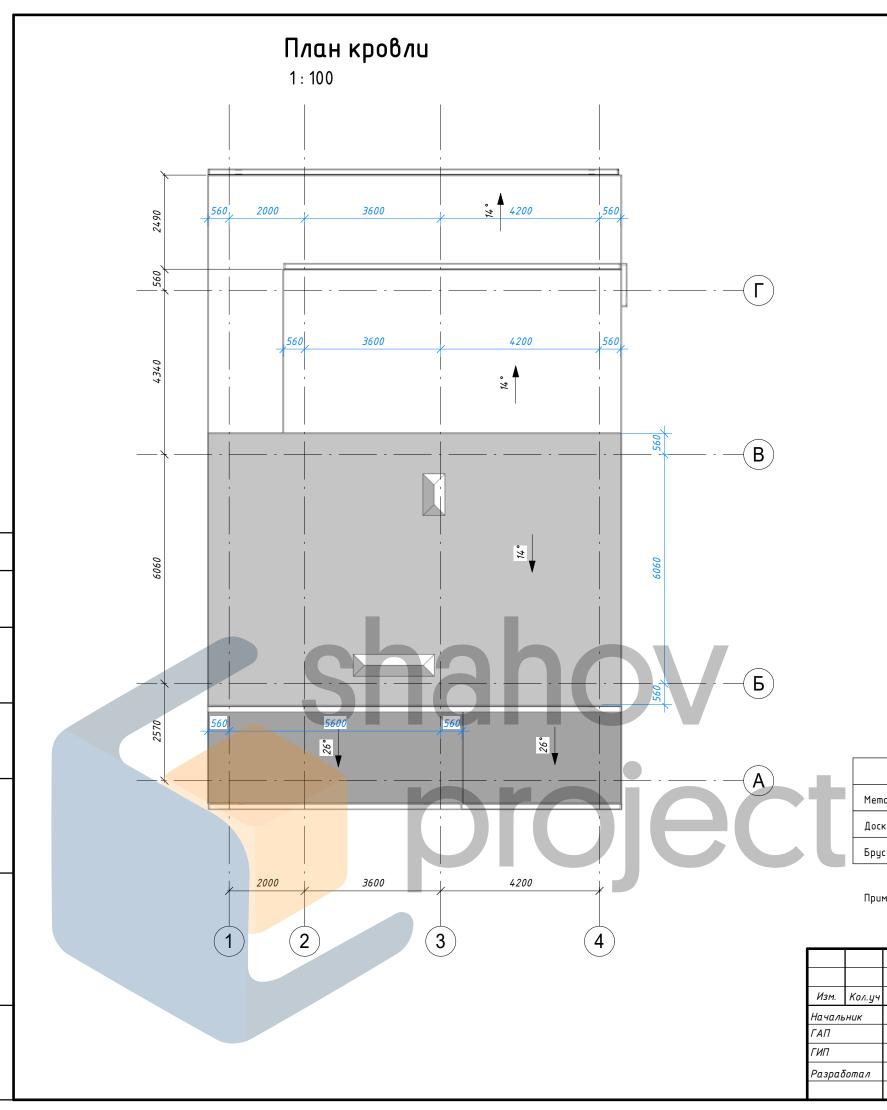


ВЕДОМОСТЬ МАТЕРИАЛОВ (КРОВЛЯ)


Материал	Ед. изм.	Кол-во
Металлочерепица	м.кв.	209
Доска 100х32 мм (Обрешетка)	м.куб.	2,47
Брус 50х40 мм (Контробрешетка)	м.куб.	0,756


Odbekm Ukmennekmydnehol Codemberkoemydnehol


Примечание: Объемы материалов указаны без учета на подрезку.

						115-04-04.20 AP, I	KX		
						Индивидуальный жилой дом из арболитовых блоков в НСО, Новосибирского р-на, МО Толмачевский сельсовет, д. Алексеевка (кадастровый номер)		о р-на, МО	
Изм.	Кол.уч	Лист	№ док.	Подпись	Дата			/	
Началь	ник						Стадия Лист Листов		Λυςποβ
ΓΑΠ						P 1		14	
ГИП						План кровли	shahov		,
Разработал		Шахов	В.С.					proje	
									(913) 702-55-53 977) 857-72-15

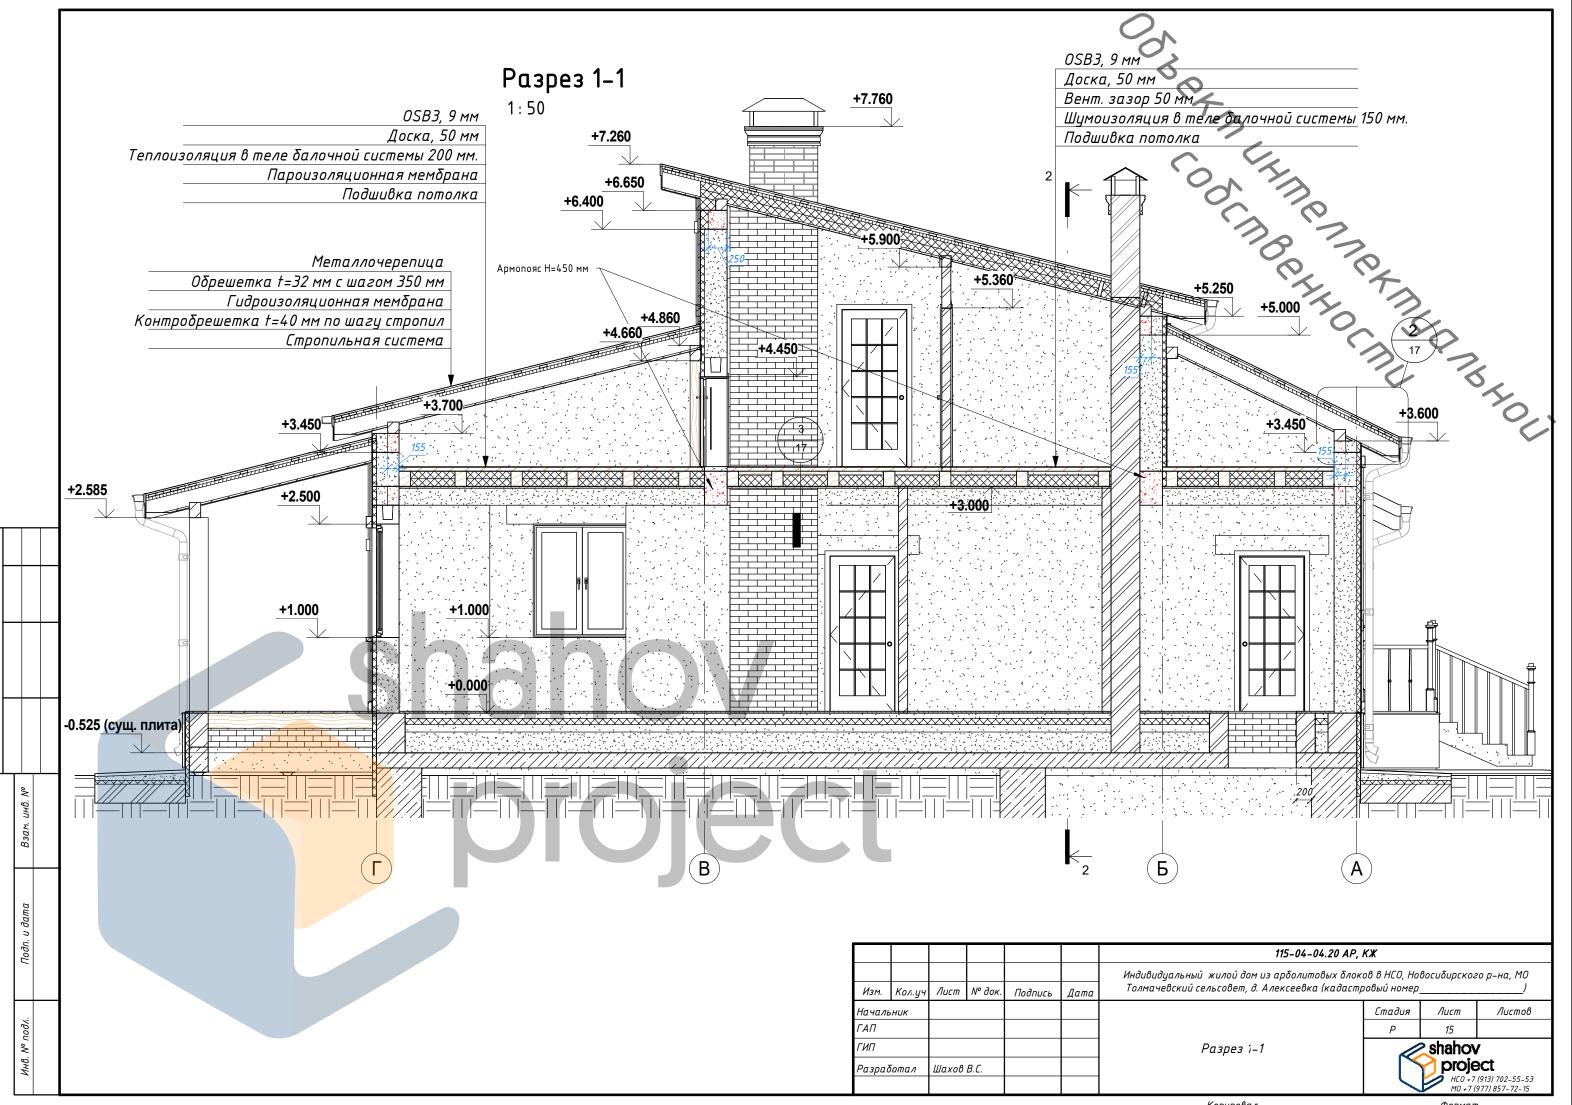

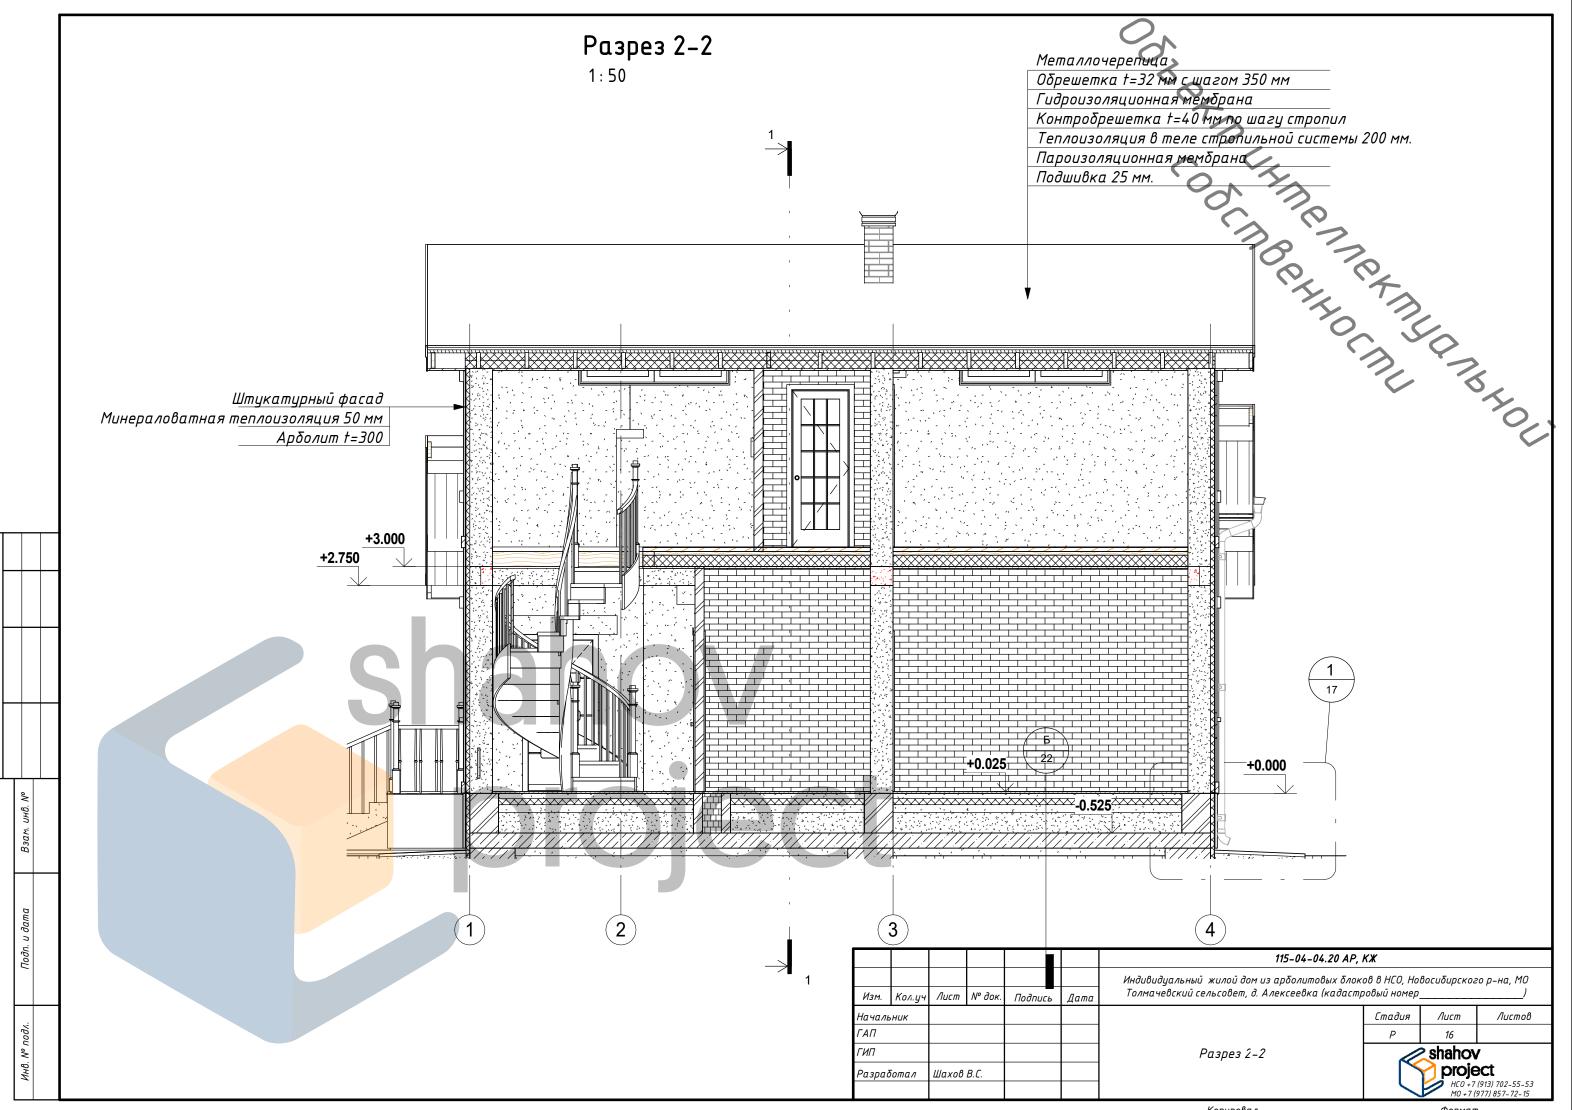

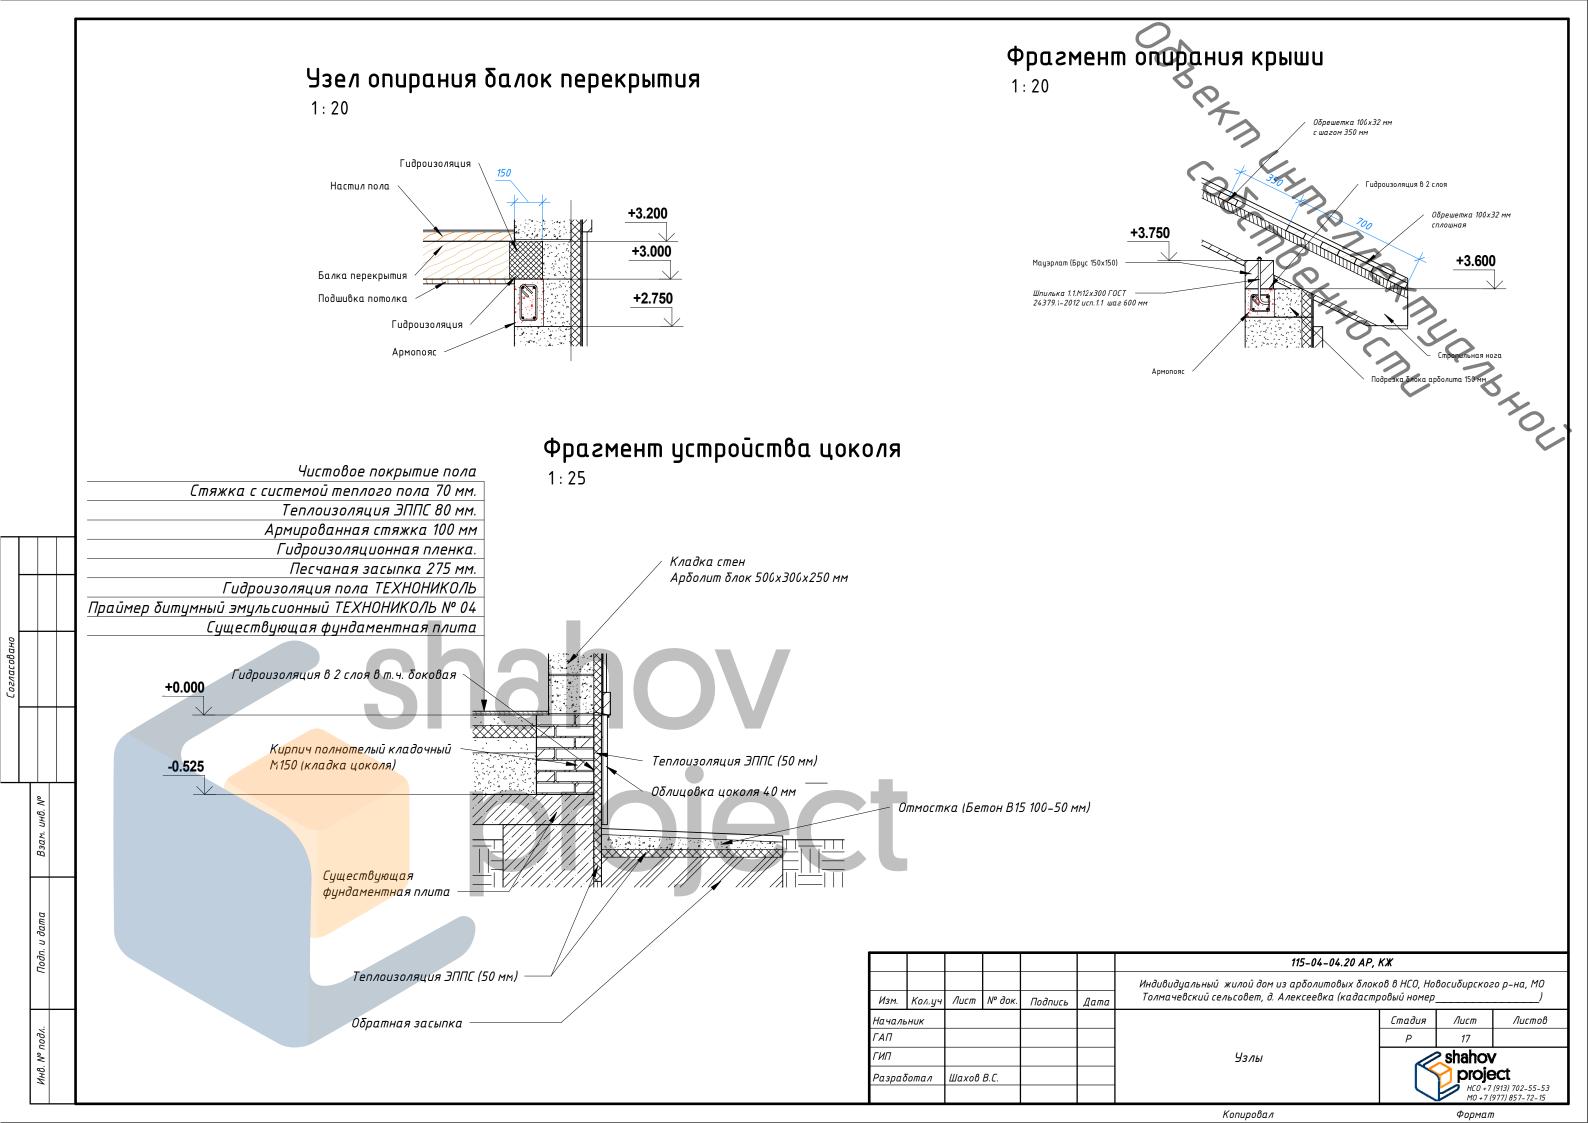

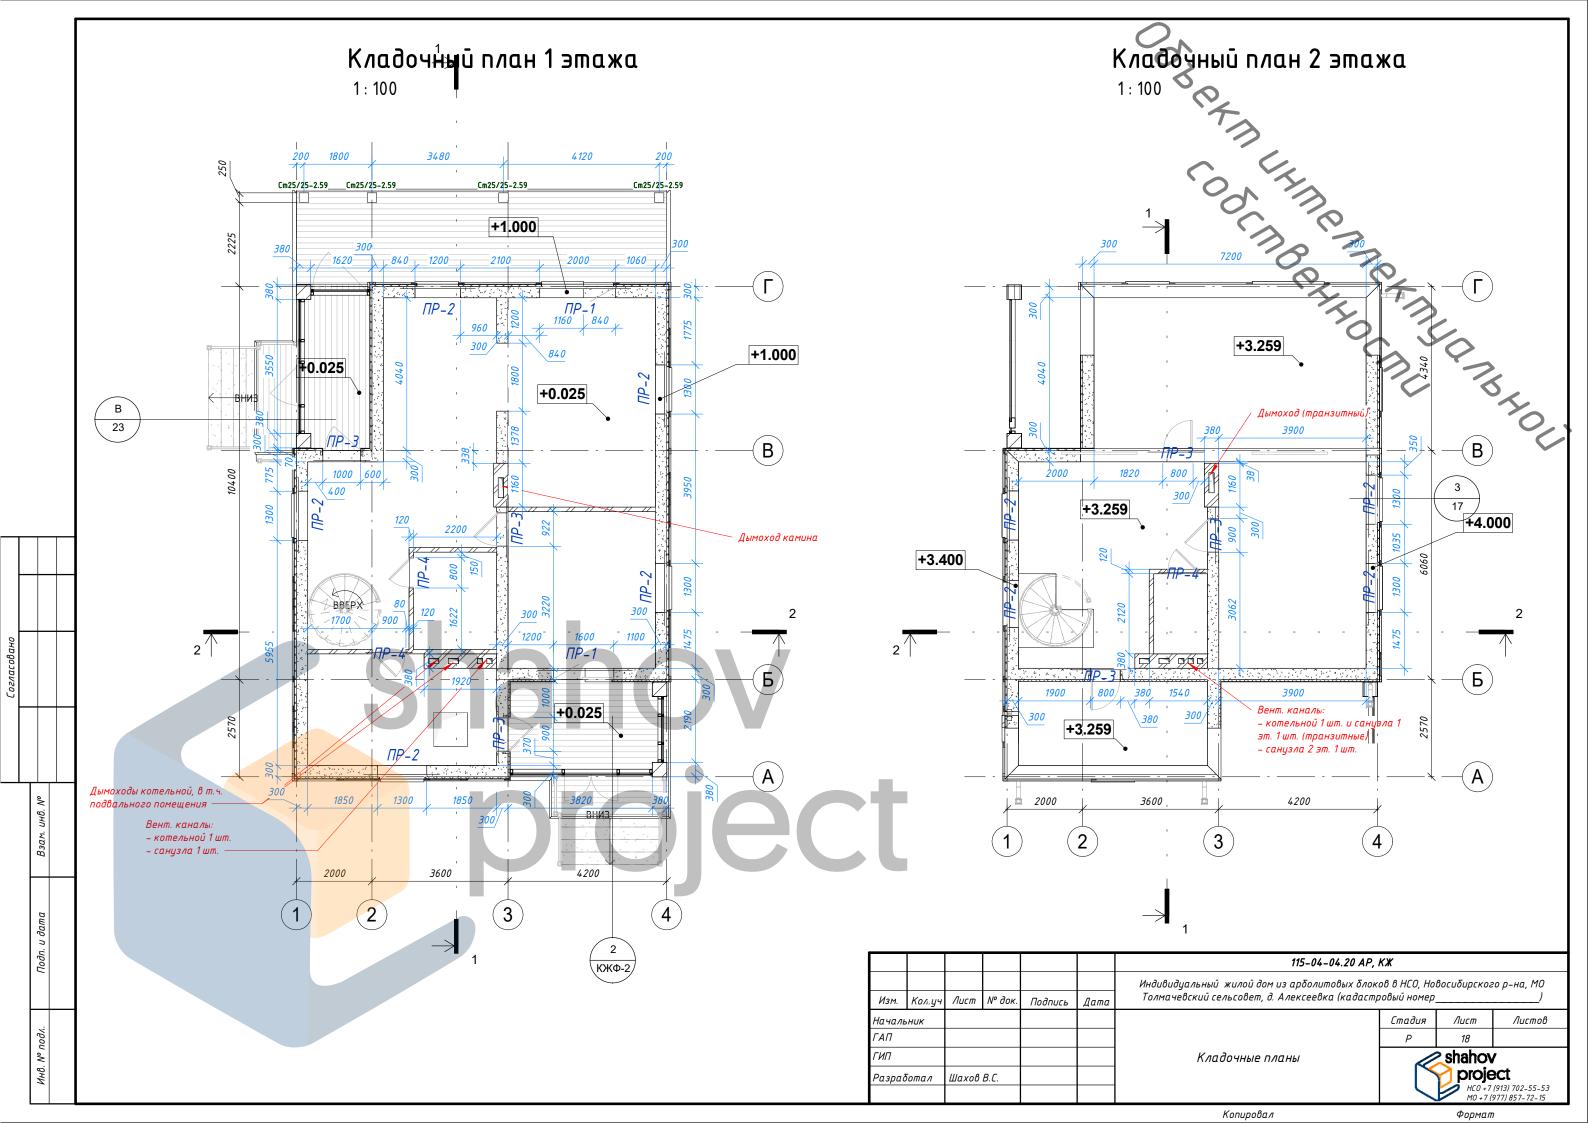

Общая ведомость перемычек

1:25

		Поз	
Поз.	Схема сечения		
		00 <u>1</u>	_План 1
		1	Уголо
		2	Армо
ΠP-1	052	3	Армо
711 - 7		4	Армо
	300		_План 2
	'	1	Уголо
		2	Армо
	052	4	Армо
ΠP-2			
	300		
	1 1		
	052 4		
ΠF-3	4		
	300		
	1 1		
			L
	<i>_</i> −1		A
	_ \		А
ΠP-4	001		
			K
	100	000	T
			C
			Ľ
			_
			Г

	Спецификация	элементов перемычек				
Поз.	Марка Материал					
00 <u>1</u>	План 1 этажа					
1	Уголок стальной L=1250 мм	Стальной равнополочный уголок (ГОСТ 8509-93)	2			
2	Армоблок с железобетонным сердечником L=2000 мм	Арболит	5			
3	Армоблок с железобетонным сердечником L=2500 мм	Арболит	2			
4	Армоблок с железобетонным сердечником L=1500 мм	Арболит	3			
002_	План 2 этажа	7. 7	,			
1	Уголок стальной L=1250 мм	Стальной равнополочный уголок (ГОСТ 8509-93)	1			
2	Армоблок с железобетонным сердечником L=2000 мм	Арболит	4			
4	Армоблок с железобетонным сердечником L=1500 мм	Арболит	3			


ОБЩАЯ ВЕДОМОСТЬ МАТЕРИАЛОВ


Материал	Ед. изм.	Кол-во
Арболитовые блоки 500/300/250 (68,79 м.куб.) (кладка несущих стен)	шm.	1834
Арболитовые армоблоки 500/300/250 (устройство перемычек над оконными и дверными проемами в несущих стенах)	шm.	64
Кирпич кладочный (расход кирпича на 1 м3 — 394 шт. с учетом раствора кладочного t=10 мм.) (Кладка цоколя, внутренних перегородок, дымоходов и вент. каналов)	шm.	11064
Теплоизоляция минераловатная t=50 мм (вертикальная теплоизоляция наружных стен) Технониколь ТехноФас Декор или аналог	м.куб.	10,85
Система штукатурного фасада	м.кв.	202,95

Примечание: Объемы материалов указаны без учета на подрезку.

project

						115-04-04.20 AP, KX				
						Индивидуальный жилой дом из арболитовых блоков в НСО, Новосибирского р				
Изм.	Кол.уч	Лист	№ док.	Подпись	Дата	To away of charge coffee d. A nove coffee (kg das moof) un young				
Начальник						Стадия	Лист	Листов		
⁻ АП ⁻ ИП ⁻ Разработал							Р	19		
						Перемычки и объем материалов кладки	shahov			
		Шахов В.С.				project				
									(913) 702-55-53 977) 857-72-15	

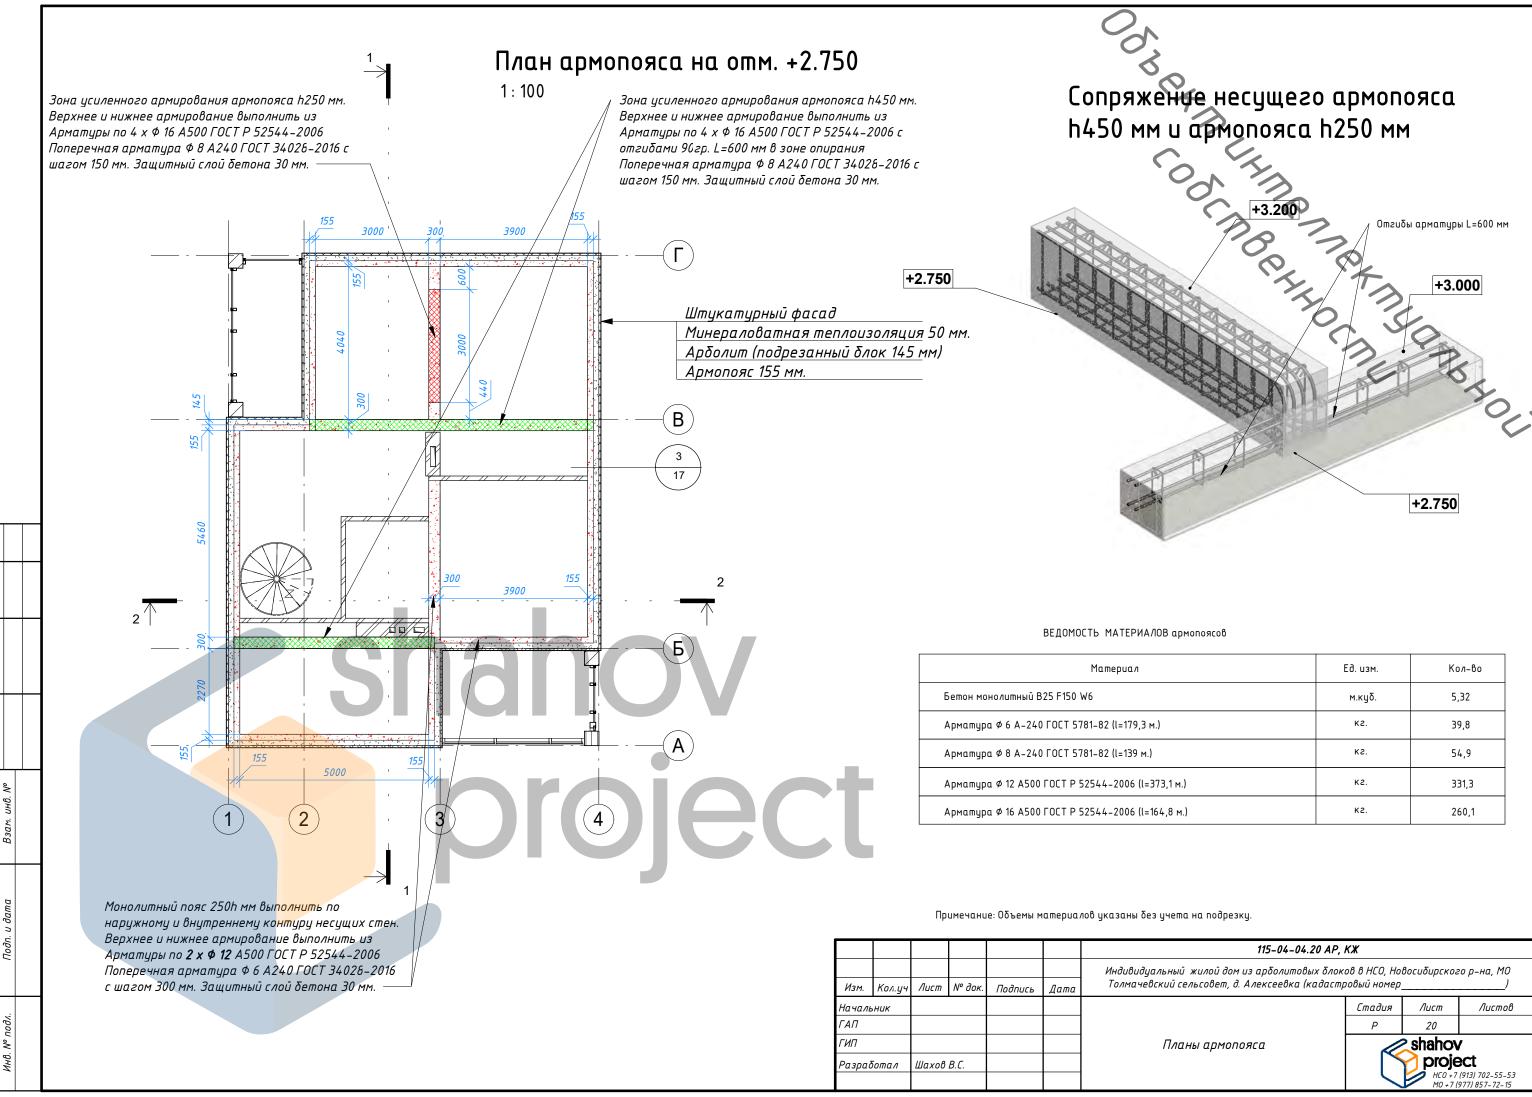

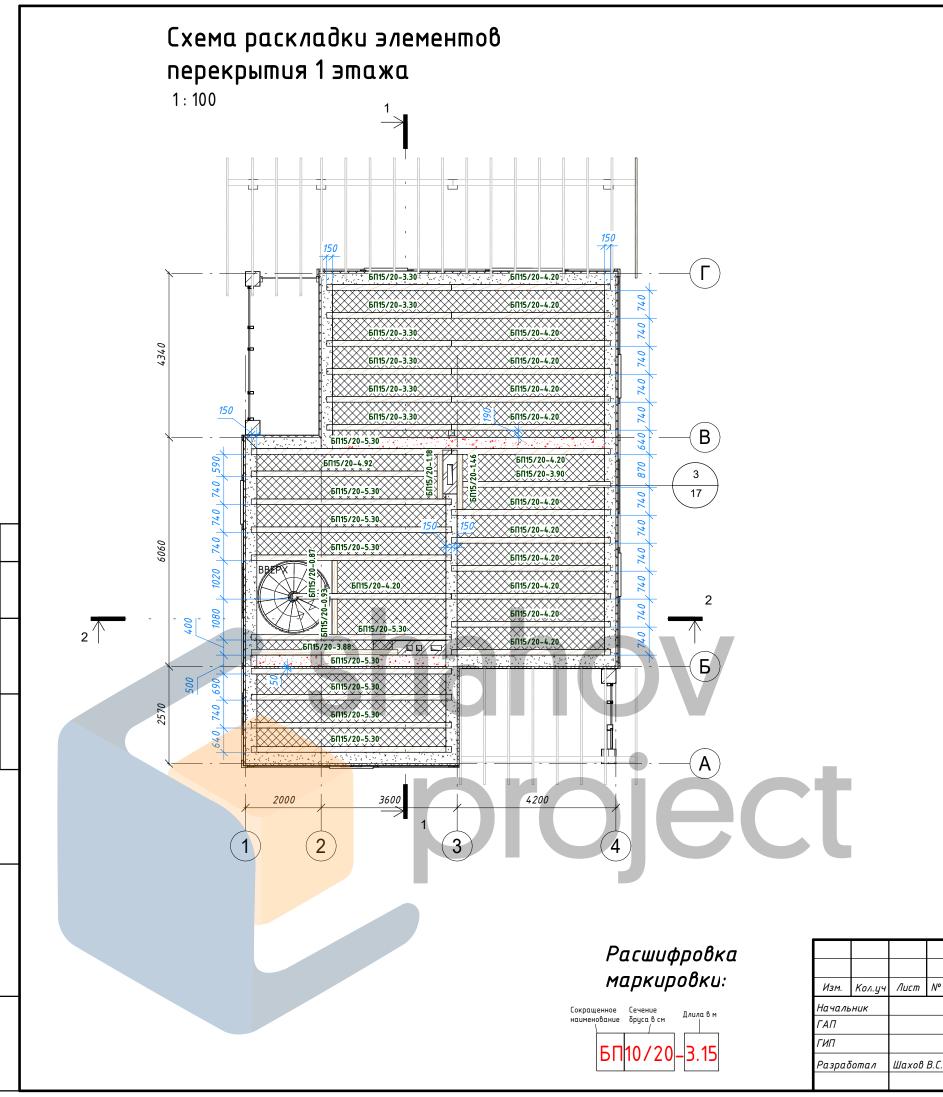

OBEKIN UHINENREKINUA BHOLI

Кол-

Спецификация элементов перекрытия 1 этажа


Маркировка	Наименование	во	Длина (м)	оδщиū
БП15/20-0.87	Балка перекрытия 150х200 мм	1	0.87	0.03 m³
БП15/20-0.93	Балка перекрытия 150х200 мм	1	0.93	0.03 m³
БП15/20-1.18	Балка перекрытия 150х200 мм	1	1.18	0.04 m ³
БП15/20-1.46	Балка перекрытия 150х200 мм	1	1.46	0.04 m ³
БП15/20-3.30	Балка перекрытия 150х200 мм	6	3.30	0.59 m³
БП15/20-3.88	Балка перекрытия 150х200 мм	1	3.88	0.12 m³
БП15/20-3.90	Балка перекрытия 150х200 мм	1	3.90	0.12 m³
БП15/20-4.20	Балка перекрытия 150х200 мм	14	4.20	1.76 m³
БП15/20-4.92	Балка перекрытия 150х200 мм	1	4.92	0.15 m³
БП15/20-5.30	Балка перекрытия 150х200 мм	9	5.30	1.43 m³


36 4.30 m³

Οδιμυῦ umoz: 36 4.30 m³

ГИП		"" 0	2.5			Перекрытие 1 этажа	shahov			
ΓΑΠ							Р	21		
Началь	ьник						Стадия	Лист	Λυςποβ	
Изм.	Кол.уч	Лист	№ док.	Подпись	Дата	To an a work of the second of A source of the description of the second				
						Индивидуальный жилой дом из арболитовых блоков в НСО, Новосибирского р-на, М				
						115-04-04.20 AP, KX				

Объем

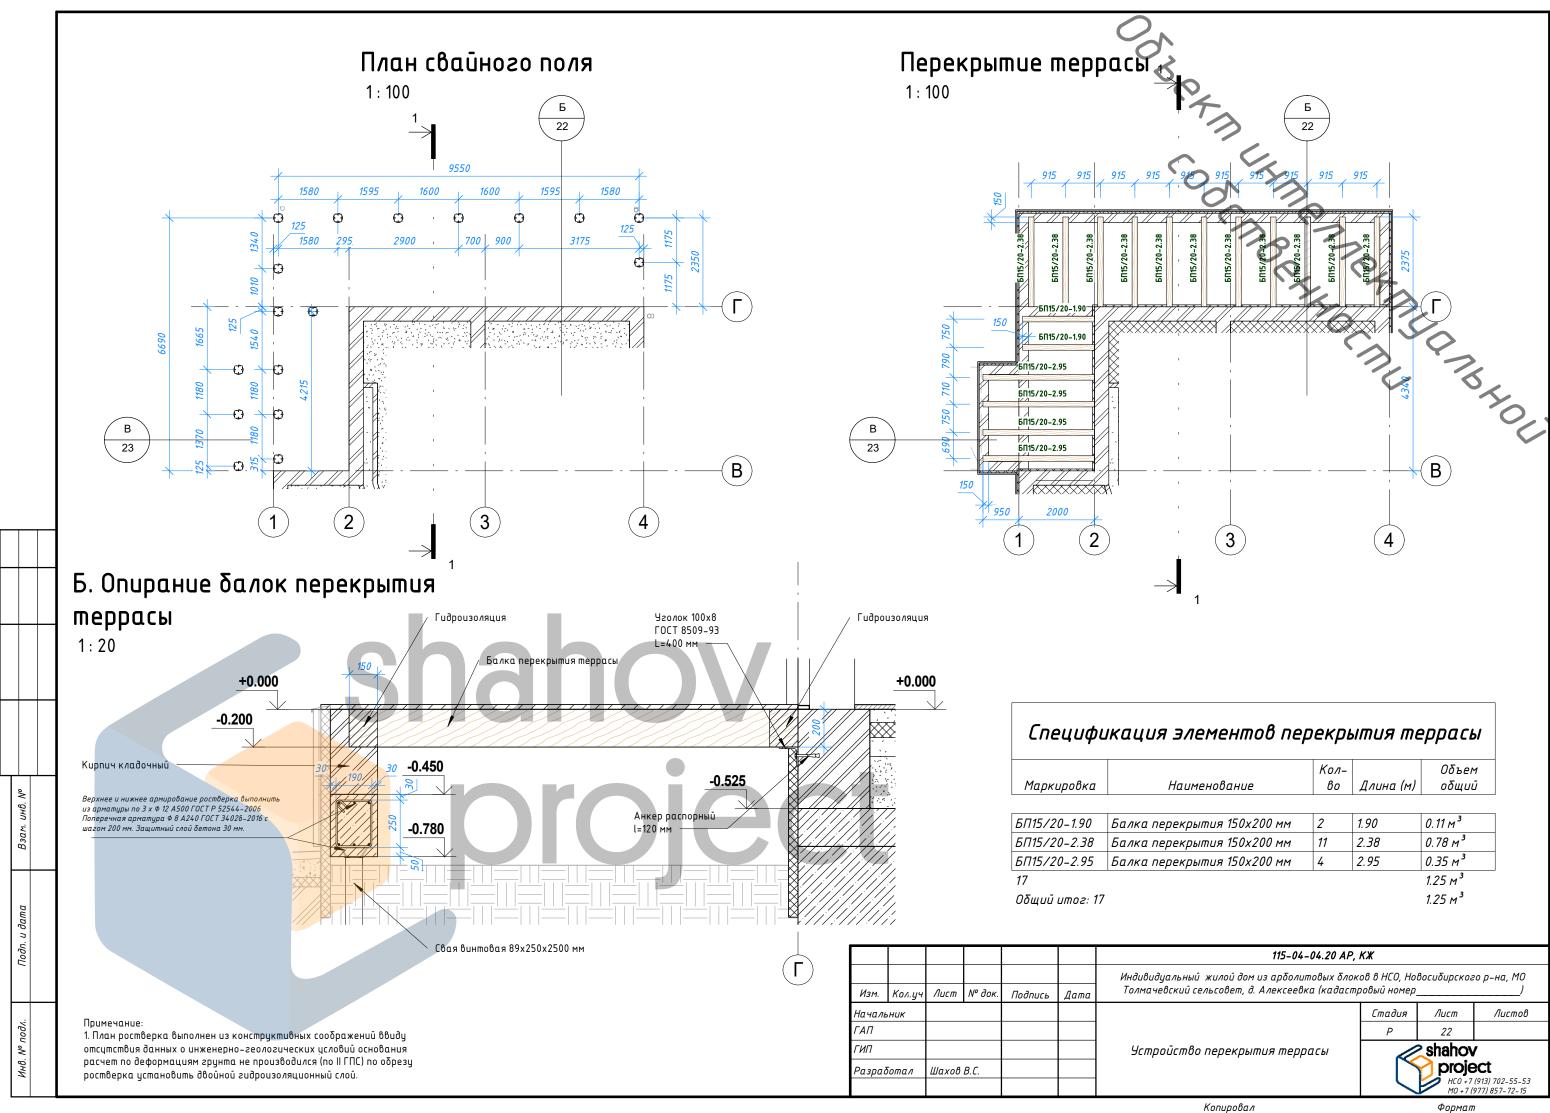

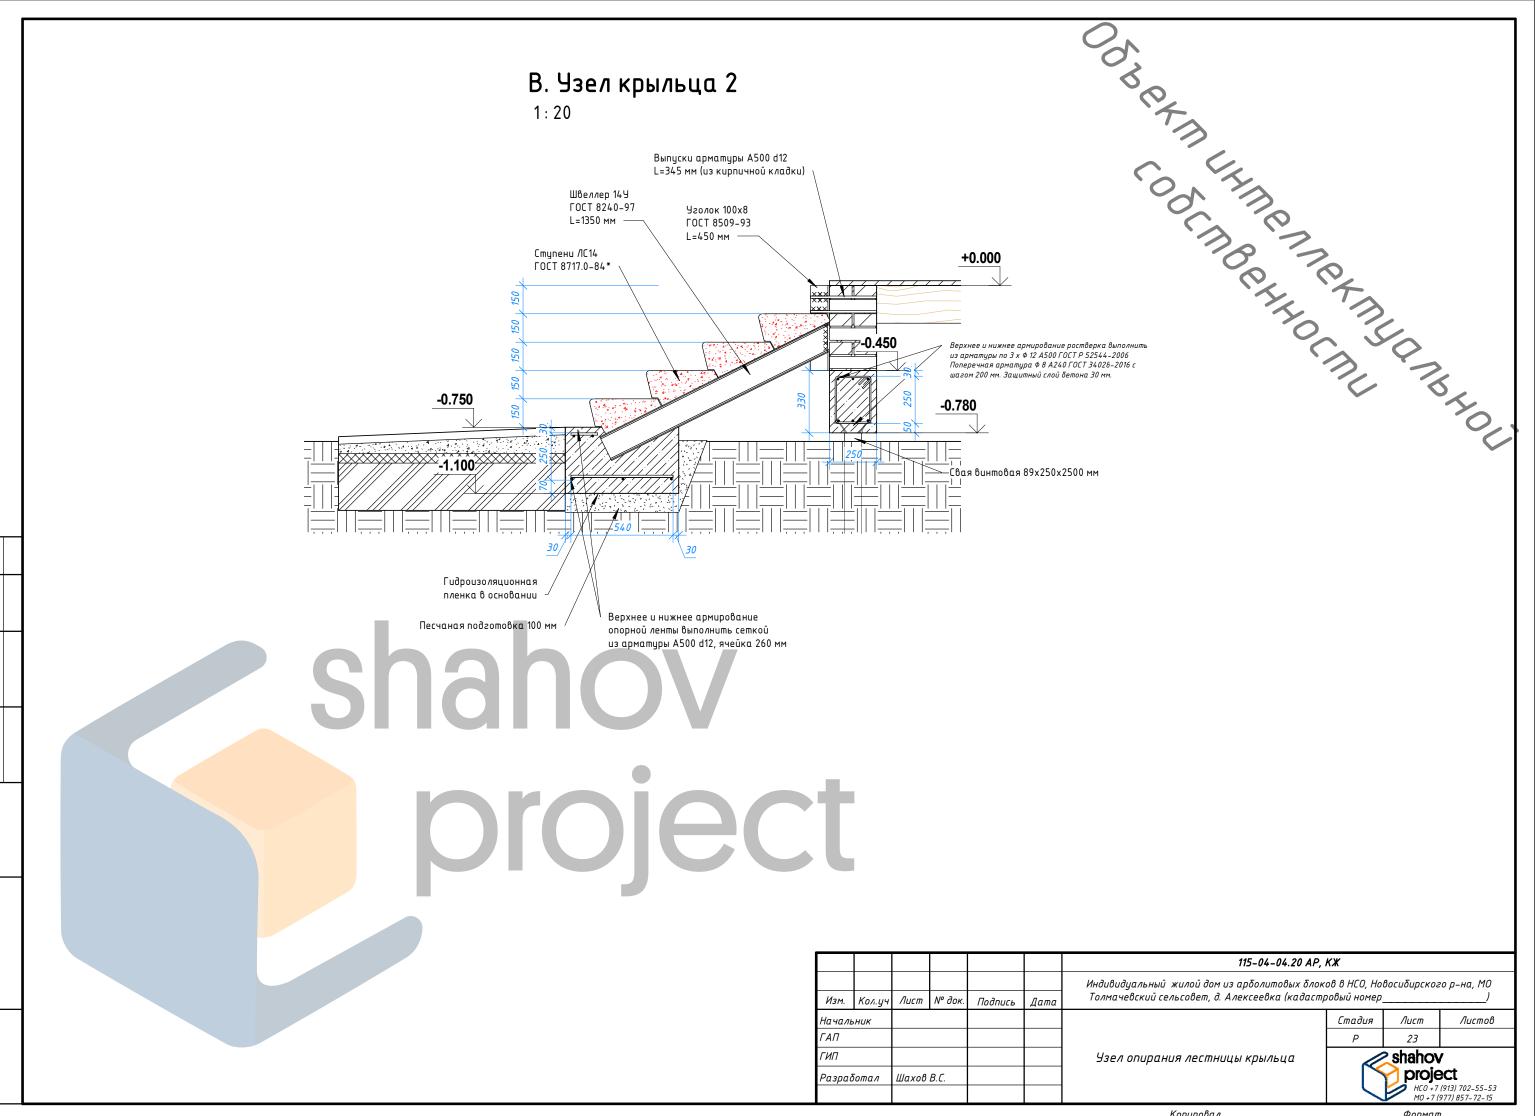

ВЕДОМОСТЬ ОСНОВНЫХ МАТЕРИАЛОВ

Материал	Ед. изм.	Кол-во
Песок строительный (засыпка пола жилой части)	м.кв.	22,06
OSB3 9 мм. (в составе чернового пола 2 этажа)	м.кв.	85
Доска 50 мм (в составе чернового пола 2 этажа)	м.куб.	4,27
Доска 25 мм (подшивка перекрытия 1 и 2 этажа)	м.куб.	3,57
Бетон монолитный В15 †100—50 мм (Отмостка) армированная сеткой 5Вр. 1.100x100	м.куδ.	5,83
Теплоизоляция ЭППС t=50 мм (теплоизоляция отмостки и террасы)	м.куб.	5,38
Теплоизоляция минераловатная †=2x100 мм. (теплоизоляция в перекрытии 2 этажа и над прихожей)	м.куб.	6,19
Tenлouзoляция минераловатная t=150 мм. (тenлouзoляция в перекрытии 2 этажа над жтлой частью)	м.куб.	5,18
Tenлоизоляция ЭППС t=80 мм (горизонтальная теплоизоляция пола 1 этажа жилой части)	м.куб	6,73
Стяжка армированная †100 мм (терраса и крыльца)	м.кв.	8
Стяжка армированная †100 мм (жилая часть)	м.кв.	84
Стяжка цементно-песчаная †70 мм (с системой теплого пола)	м.кв.	84

Согласовано		

Взам. инв. №

Подп. и дата

Инв. № подл.

shahov projec

Изм.	Кол.уч	Лист	№ док.	Подпись	Дата			
Началь	ник							
ΓΑΠ								
ГИП								
Разработал		Шахов	В.С.					
						ı		

Индивидуальный жилой дом из арболитовых блоков в НСО, Новосибирского p-на, МО Толмачевский сельсовет, д. Алексеевка (кадастровый номер_____)

115-04-04.20 AP, KX

Толмачейский сельсойет, d. Алексеейка (кадастройый номер

Ведомость основных материалов

Стадия Лист Листов

Р 24

shahov
project

HC0 +7 (913) 702-55-53
Мо +7 (977) 857-72-15

